



**Административно-бытовой корпус Военно-патриотического парка "Патриот" РБ
имени Героя РФ Серафимов М.В.**

Стадия: Рабочая документация

Водопровод и канализация

117.2023-ВК

Том 5


Директор ООО «Омега-Проект»



Шаймуратов А.Р.

Уфа-2024 г.

[illegible]

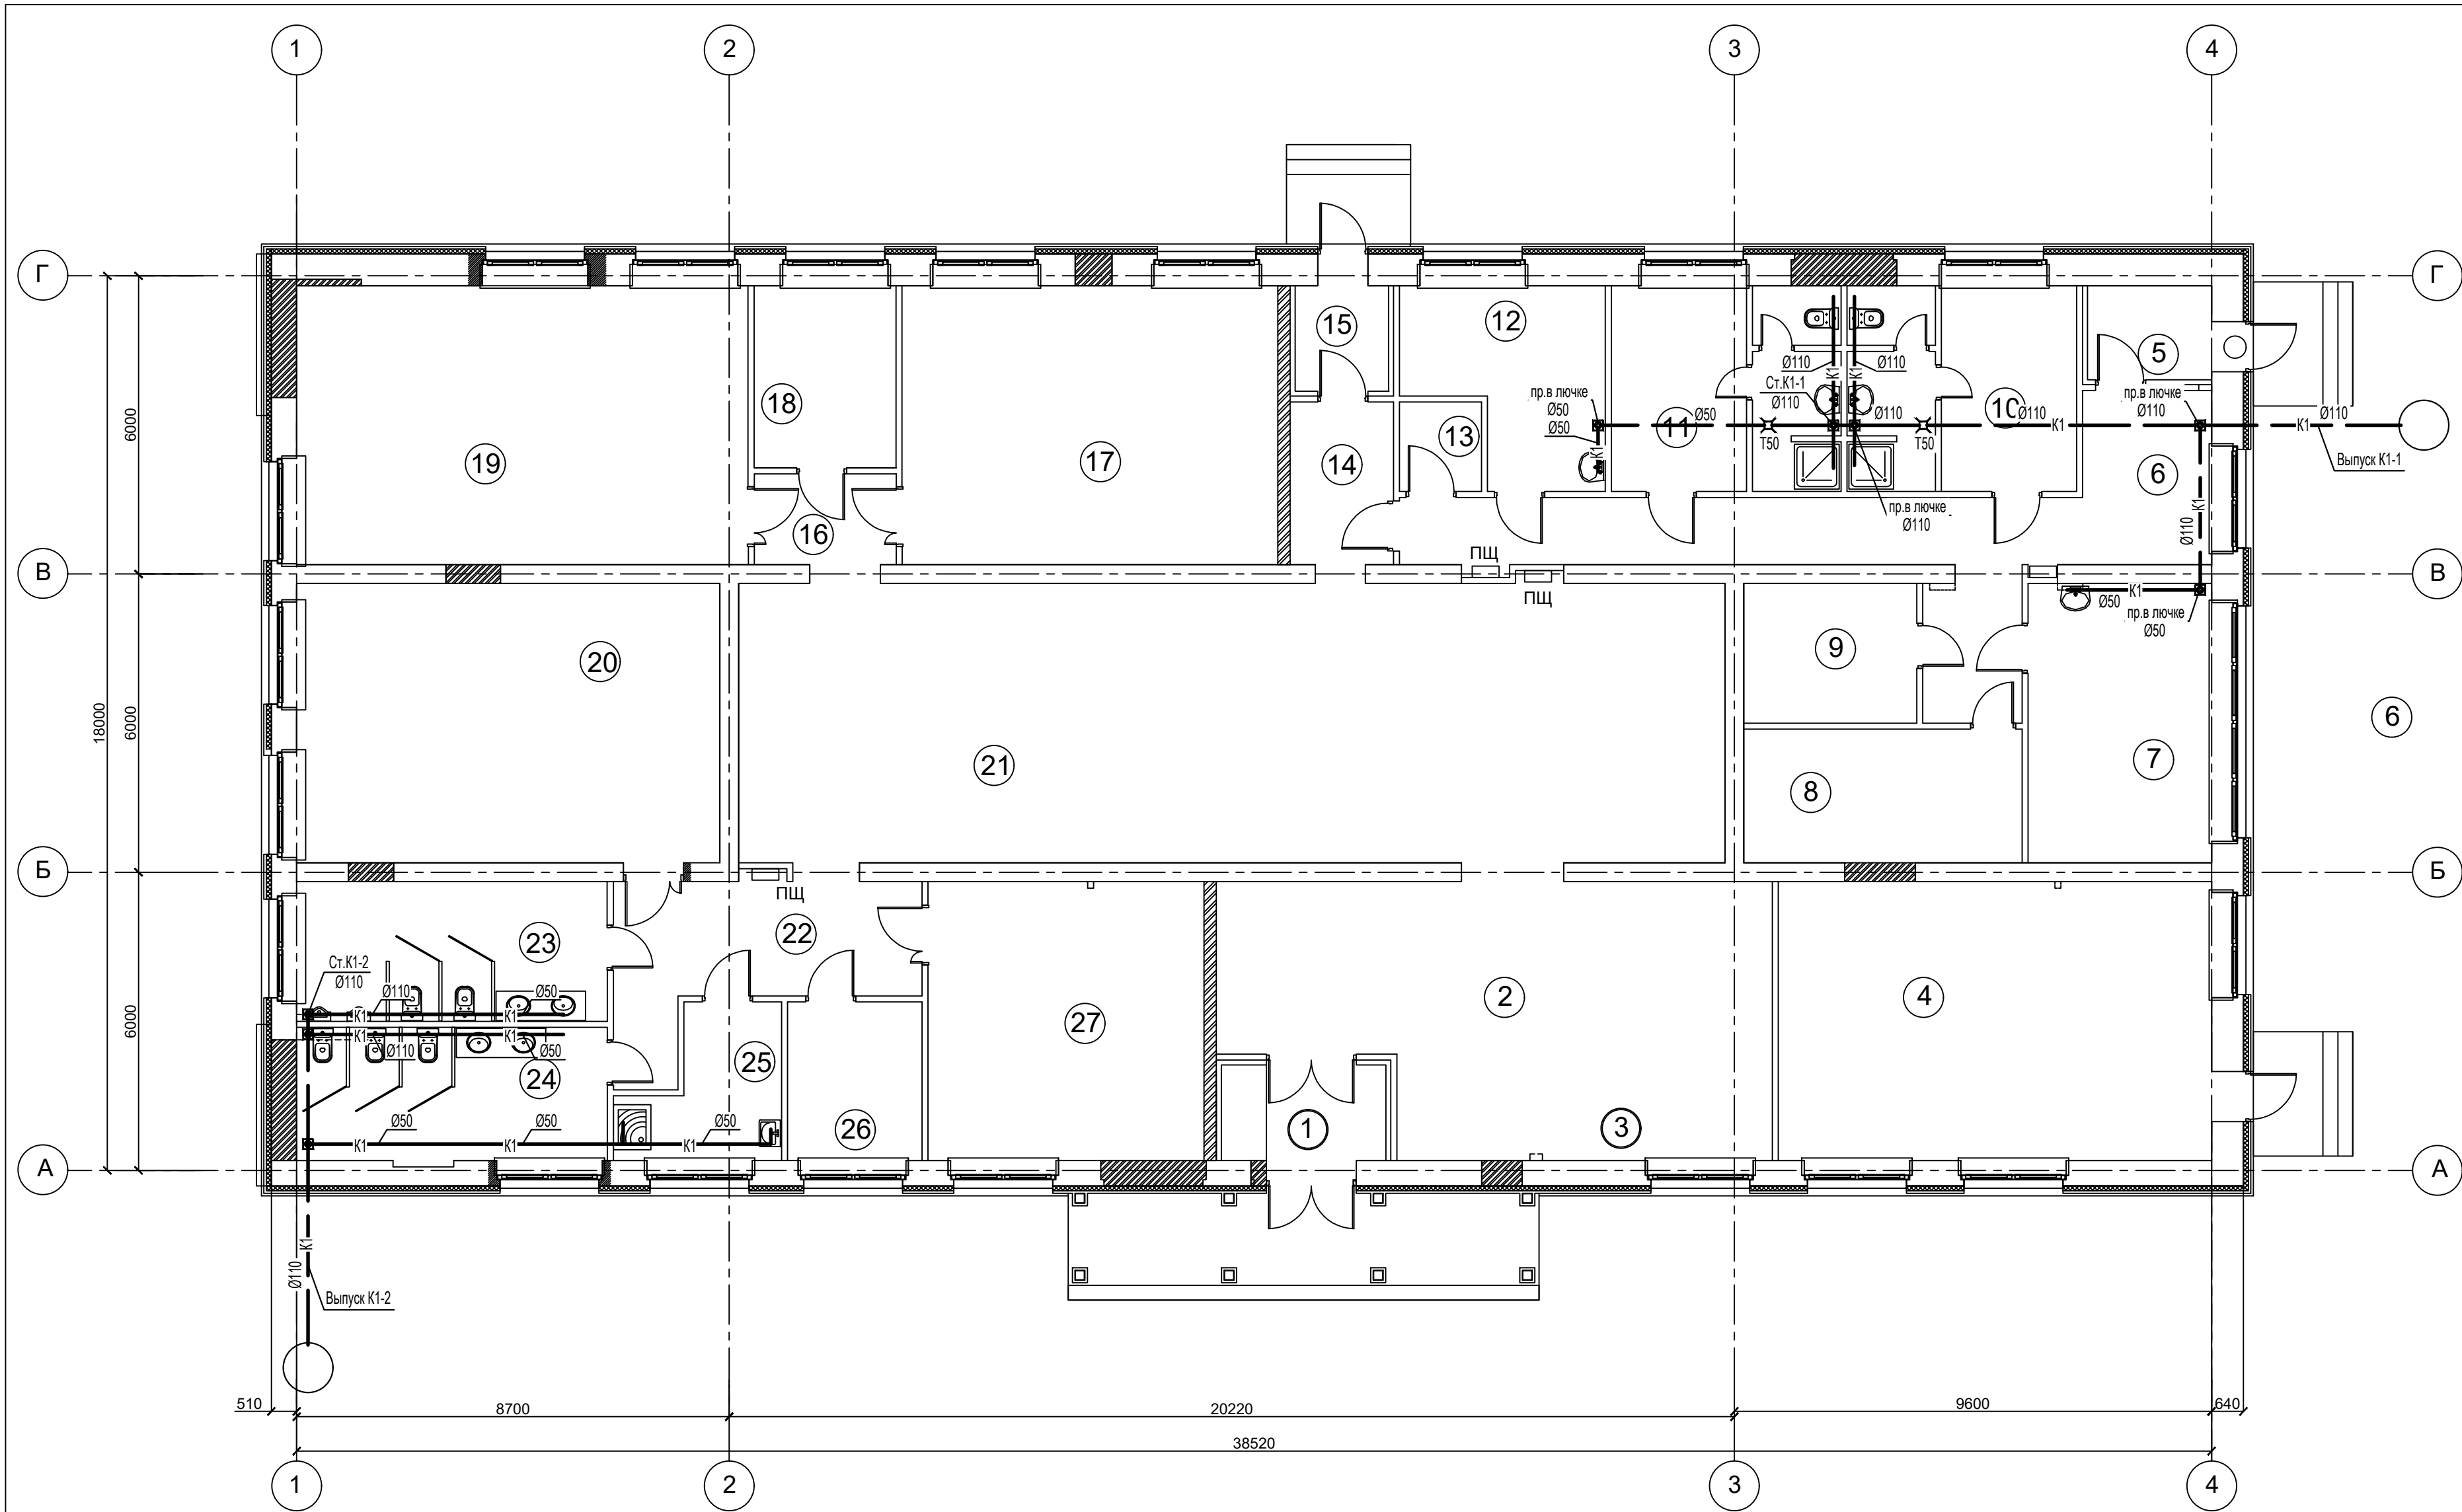

Экспликация помещений

Экспликация помещений

Экспликация помещений

Взам. инв. N	Инв. N подл.	Подпись и дата	Номер помеще-ния	Наименование	Площадь, м2	Кат. помеще-ния	Номер помеще-ния	Наименование	Площадь, м2	Кат. помеще-ния	Номер помеще-ния	Наименование	Площадь, м2	Кат. помеще-ния
			1	2	3	4	5	6	7	8	9	10	11	12
			1	Тамбур главного входа	7.21		10	Женская раздевалка	18.05		19	Учебный кабинет	50.66	
			2	Вестибюль	39.15		11	Мужская раздевалка	18.05		20	Учебный кабинет	47.89	
			3	Зона гардероба	16.08		12	Мастерская	13.58	В 3	21	Выставочный зал атриум	110.74	
			4	Склад для хранение лыж и спорт.инвентаря	48.32	В 3	13	Электрощитовая	2.99	В 4	22	Коридор	16.86	
			5	Тамбур	5.26		14	Коридор	7.24		23	Мужской санузел	17.33	
			6	Коридор	33.58		15	Тамбур	4.58		24	Женский санузел	16.53	
			7	Комната персонала	20.52		16	Коридор	5.64		25	Комната уборочного инвентаря	7.85	В 4
			8	Склад чистого белья	14.87	В 3	17	Учебный кабинет	42.13		26	Теплоузел	8.39	
			9	Склад грязного белья	9.67	В 3	18	Кабинет	10.37		27	Кабинет	15.56	

1. За условную отметку 0.000 принят уровень чистого пола.
2. Все размеры уточнить по месту.

				117. 2023-ВК					
				Административно-бытовой корпус Военно-Патриотического парка "Патриот" РБ имени Героя РФ Серафимов М.В.					
Изм. Колуч.	Лист	Н док.	Подпись	Дата			Стадия	Лист	Листов
Разраб.	Гайсин			09.24			Р	3	
Н. контр.	Акчурина				План на отм.0,000. М 1:100.		ООО		
ГИП	Яудасарова			09.24	Канализация		"Омега-Проект"		

Инв.№	подл.
Взам.	инв.№
Подпись и дата	

Позиция	Наименование и техническая характеристика	Тип, марка, обозначение документа, опросного листа	Код оборудования, изделия, материала	Завод—изготовитель	Единица измерения	Коли—чество	Масса еденицы, кг	Примечания
1	2		3	45			68	7
	Водопровод хозяйственно-питьевой (В1).							
1	Задвижка стальная с литым выдвижным шпинделем	30с941нж						
	фланцевая с электроприводом PN 16 кгс/см2 Ду 50 мм	ТУ 26-07-1188-90			шт	1		
2	Втулка полиэтиленовая под фланец удлиненная, SDR17, диаметр 63 мм				шт	1		
3	Фланец стальной плоский Ду 50мм	ГОСТ 12815-80			шт	2		
4	Кран шаровый муфтовый проходной Ру-1,6МПа Ду-32мм	11Б27п1		Тверская обл.	шт.	-		
	Кран шаровый муфтовый проходной Ру-1,6МПа Ду-25мм	11Б27п1		Тверская обл.	шт.	-		
	Кран шаровый муфтовый проходной Ру-1,6МПа Ду-20мм	11Б27п1		Тверская обл.	шт.	-		
	Кран шаровый муфтовый проходной Ру-1,6МПа Ду-15мм	11Б27п1		Тверская обл.	шт.	7		
5	Кран поливочный Ду-15мм, комплектно:				комп	1		
	Кран шаровый муфтовый проходной Ру-1,6МПа Ду-15мм	11Б27п1		Тверская обл.	шт.	1		
	Рукав напорный резиновый L-10м В(ии)-10-16-27-У	ГОСТ 18698-79			шт.	1		
6	Трубы Ц-Р-57х3,5	ГОСТ 3262-75*			м.	3		
7	Трубы напорные из ПП «Рандом сополимер» армированные DN40	ТУ 2248-023-41989945-03			м.	8		
	Трубы напорные из ПП «Рандом сополимер» армированные DN32	ТУ 2248-023-41989945-03			м.	40		
	Трубы напорные из ПП «Рандом сополимер» армированные DN25	ТУ 2248-023-41989945-03			м.	25		
	Трубы напорные из ПП «Рандом сополимер» армированные DN20	ТУ 2248-023-41989945-03			м.	40		

						117.2023- ВК.С			
						Административно-бытовой корпус Военно-Патриотического парка "Патриот" РБ имени Героя РФ Серафимов М.В.			
Изм.	Кол.уч.	Лист	№ док.	Подпись	Дата		Стадия	Лист	Листов
Разраб.		Гайсин		Ильин	09.24		Р	1	7
Н. контр.		Акчурина		Ал		Спецификация оборудования	000		
ГИП		Яудасарова		Я	09.24		"Омега -проект"		

Инв.№

подл.

Подпись и дата

Взам. инв.№

Позиция	Наименование и техническая характеристика	Тип, марка, обозначение документа, опросного листа	Код оборудования, изделия, материала	Завод—изготовитель	Единица измерения	Коли—чество	Масса единицы, кг	Примечания
1	2		3	45			68	7
	Горячее водоснабжение (ТЗ)							
1	Кран шаровый муфтовый проходной Ру-1,6МПа Ду-32мм	11Б27п1		Тверская обл.	шт.	-		
	Кран шаровый муфтовый проходной Ру-1,6МПа Ду-25мм	11Б27п1		Тверская обл.	шт.	-		
	Кран шаровый муфтовый проходной Ру-1,6МПа Ду-20мм	11Б27п1		Тверская обл.	шт.	-		
	Кран шаровый муфтовый проходной Ру-1,6МПа Ду-15мм	11Б27п1		Тверская обл.	шт.	7		
2	Кран поливочный Ду-15мм, комплектно:				комп	1		
	Кран шаровый муфтовый проходной Ру-1,6МПа Ду-15мм	11Б27п1		Тверская обл.	шт.	1		
	Рукав напорный резиновый L-10м В(ии)-10-16-27-У	ГОСТ 18698-79			шт.	1		
3	Трубы напорные из ПП «Рандом сополимер» армированные DN40	ТУ 2248-023-41989945-03			м.	8		
	Трубы напорные из ПП «Рандом сополимер» армированные DN32	ТУ 2248-023-41989945-03			м.	40		
	Трубы напорные из ПП «Рандом сополимер» армированные DN25	ТУ 2248-023-41989945-03			м.	25		
	Трубы напорные из ПП «Рандом сополимер» армированные DN20	ТУ 2248-023-41989945-03			м.	33		
4	Конструкция теплоизоляционная из вспененного каучука							
	со специальным контактным клеем, «K-FLEX ST/ SK»							
	19x60				м.	-		
	19x48				м.	8		
	19x42				м.	40		
	19x35				м.	25		
	19x28				м.	33		
5	Крепление трубопроводов из металла				кг	34		

Изм.	Кол. уч.	Лист	№ док.	Подп.	Дата

117.2023- ВК .С

Инв.№ подл.	Подпись и дата	Взам. инв.№

117.2023- BK.C
